


COMITENTE Comune di Peccioli Piazza del Popolo 1, 56037 Peccioli - PI	
SPONSOR Belvedere spa Via Guglielmo Marconi 5, 56037 Peccioli - PI	
PROGETTO ARCHITETTONICO ARX srl - Arch. Paolo Di Nardo Via degli Artisti 19/R, 50132 Firenze - FI	
PROGETTO STRUTTURALE Ing. Sergio Biagini Via Mosca Simone 7, 50135 Firenze - FI	
PROGETTO IMPIANTI ELETTRICI E SPECIALI Studio Calva - Ing. Fabrizio Calva Piazza Italia 24, 00040 Pomezia - RM	
SICUREZZA E CANTIERE Tecnosistemi Via degli Omi 49, 50041 Calenzano - FI	
CONSULENZA E PROGETTO ARTISTICO Hidetoshi Nagasawa	

TITOLO ELABORATO		
STATO PROGETTO. IMPIANTO DI SMALTIMENTO DELLE ACQUE METEORICHE		
DATA	SCALA	TAVOLA
OTTOBRE 2017	1:200 - 1:100 - 1:50	PE.ME.01
SPAZIO RISERVATO ALL'UFFICIO		

Legenda Smaltimento delle acque meteoriche	
	1 Canale tipo "Pircher" 200 City 1000mm (COD. IM.SM.04) Canale tipo "Pircher" 200 City realizzato in calcestruzzo Rsk 52,5 vibrato, delle dimensioni di 1000x200x110 mm (interno 200x200 mm), con congiunzione "maschio e femmina", completo di teli zincati spessore 4 mm (µm 70) incorporati nei bordi del canale dotati di quattro punti di fissaggio di sicurezza delle griglie. Classe di portata D400 (EN 1433/2008) - Peso Kg 88 - 12 ml/pallet - Portata idraulica 20,39 lt/sec
	2 Canale tipo "Pircher" 200 City 500mm (COD. IM.SM.08) Canale tipo "Pircher" 200 City realizzato in calcestruzzo Rsk 52,5 vibrato, delle dimensioni di 500x200x110 mm (interno 200x200 mm), con congiunzione "maschio e femmina", completo di teli zincati spessore 4 mm (µm 70) incorporati nei bordi del canale dotati di quattro punti di fissaggio di sicurezza delle griglie. Classe di portata D400 (EN 1433/2008) - Peso Kg 44 - Portata idraulica 20,39 lt/sec
	3 Griglia in ghisa tipo "Pircher" GGG50 C250 (COD. IM.SM.02) Griglia per canale 200 City in ghisa sferoidale GGG50, antiscivolo, misure 500x460x36 mm, apertura netta forata 216x18 mm, area di raccolta pari a 612 cmq/m, avvitabile in due punti opposti e alternati per garantire maggiore stabilità alla struttura (sono comprese con la griglia n°2 viti in acciaio inossidabile a testa esagonale). Classe di portata C250 (EN 1433/2008) - Peso Kg 8,00
	4 Griglia in ghisa tipo "Pircher" GGG50 D400 (COD. IM.SM.03) Griglia per canale 200 City in ghisa sferoidale GGG50, antiscivolo, misure 500x460x45 mm, apertura netta forata 216x18 mm, area di raccolta pari a 612 cmq/m, avvitabile in due punti opposti e alternati per garantire maggiore stabilità alla struttura (sono comprese con la griglia n°2 viti in acciaio inossidabile a testa esagonale). Classe di portata D400 (EN 1433/2008) - Peso Kg 8,45
	5 Pozzetto tipo "Pircher" 200 City (COD. IM.SM.01) Pozzetto tipo "Pircher" 200 City realizzato in calcestruzzo Rsk 52,5 vibrato, delle dimensioni di 500x200x110 mm, completo di teli zincati spessore 4 mm (µm 70) incorporati nei bordi del canale dotati di quattro punti di fissaggio di sicurezza delle griglie, completo di vaschetta e sifone in PVC. Classe di portata D400 (EN 1433/2008) - Peso Kg 105
	6 Pozzetto PE sifonato tipo "kmc" 040-BEG-075-20 (COD. IM.SM.05) Pozzetto PE sifonato tipo "kmc" 040-BEG-075-20, completo di sifone e guaina impermeabile.
	7 Chiusino carrabile 460x460mm Chiusino carrabile in ghisa sferoidale classe D400 di ottima qualità, con dimensione telaio quadrato 460x460mm, rispondente alle migliori caratteristiche di mercato ed alle normative vigenti.
	9 Canale in PVC (COD. 10517_04.F09.008.001) Canale in PVC rigido, secondo norma UNI EN 1401-1 con giunto a bicchiere e d anello elastomerico, SNE, posta su letto di sabbione e materiale sciolto sp. minimo 20 cm - diametro 200 mm.
	10 Fognatura mista attuale
	11 Canale in PVC (COD. IM.SM.07) Canale in PVC rigido Ø 16 cm, sottostante la pavimentazione della passerella con sistemi di bloccaggio alla struttura metallica principale.
	12 Canale in PVC (COD. IM.SM.07) Canale in PVC rigido verticale Ø 16 cm, alloggiato all'interno dei piloni S1 - S2.
	13 Canale in PVC (10517_04.F08.008.002) Canale in PVC rigido, secondo norma UNI EN 1401 con giunto a bicchiere e d anello elastomerico, SNE, posta su letto di sabbione e materiale sciolto sp. minimo 20 cm - diametro 200 mm.


Blocco Torre A	Elementi	Quantità
IM.SM.04	1 Canale tipo "Pircher" 200 City 1000mm	7 pezzi
IM.SM.08	2 Canale tipo "Pircher" 200 City 500mm	6 pezzi
IM.SM.02	3 Griglia in ghisa tipo "Pircher" GGG50 C250	6 pezzi
IM.SM.03	4 Griglia in ghisa tipo "Pircher" GGG50 D400	22 pezzi
IM.SM.01	5 Pozzetto tipo "Pircher" 200 City	9 pezzi
IM.SM.05	6 Pozzetto PE sifonato tipo "kmc" 040-BEG-075-20	5 pezzi
IM.SM.06	7 Chiusino carrabile 460x460mm	5 pezzi

Blocco Torre B	Elementi	Quantità
IM.SM.04	1 Canale tipo "Pircher" 200 City 1000mm	/
IM.SM.08	2 Canale tipo "Pircher" 200 City 500mm	6 pezzi
IM.SM.02	3 Griglia in ghisa tipo "Pircher" GGG50 C250	12 pezzi
IM.SM.03	4 Griglia in ghisa tipo "Pircher" GGG50 D400	/
IM.SM.01	5 Pozzetto tipo "Pircher" 200 City	6 pezzi
IM.SM.05	6 Pozzetto PE sifonato tipo "kmc" 040-BEG-075-20	4 pezzi
IM.SM.06	7 Chiusino carrabile 460x460mm	4 pezzi

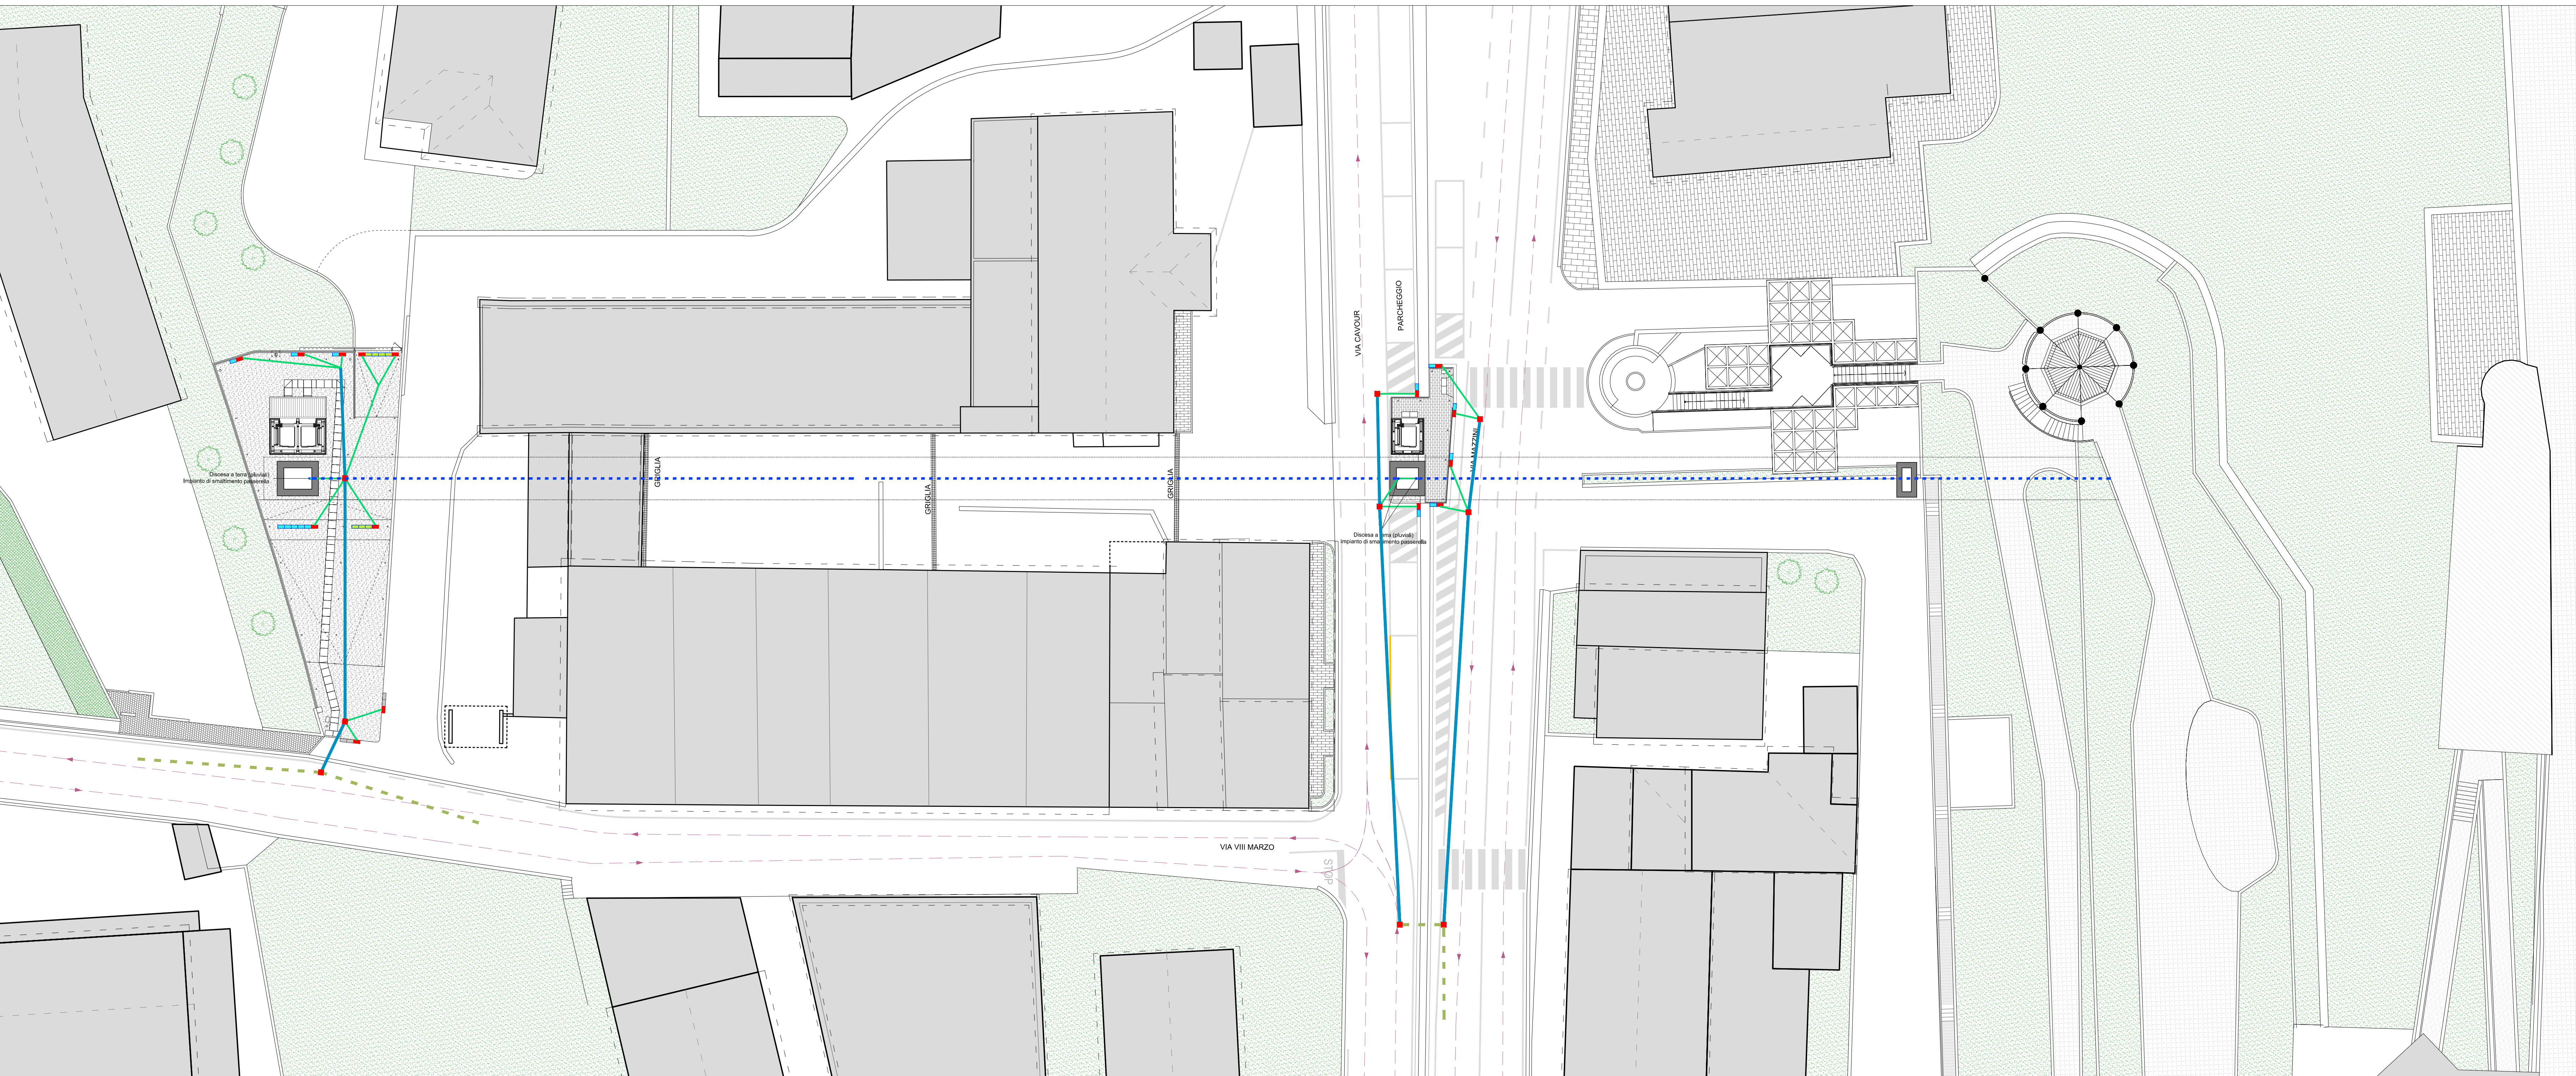


PLANIMETRIA GENERALE

SCALA 1:200

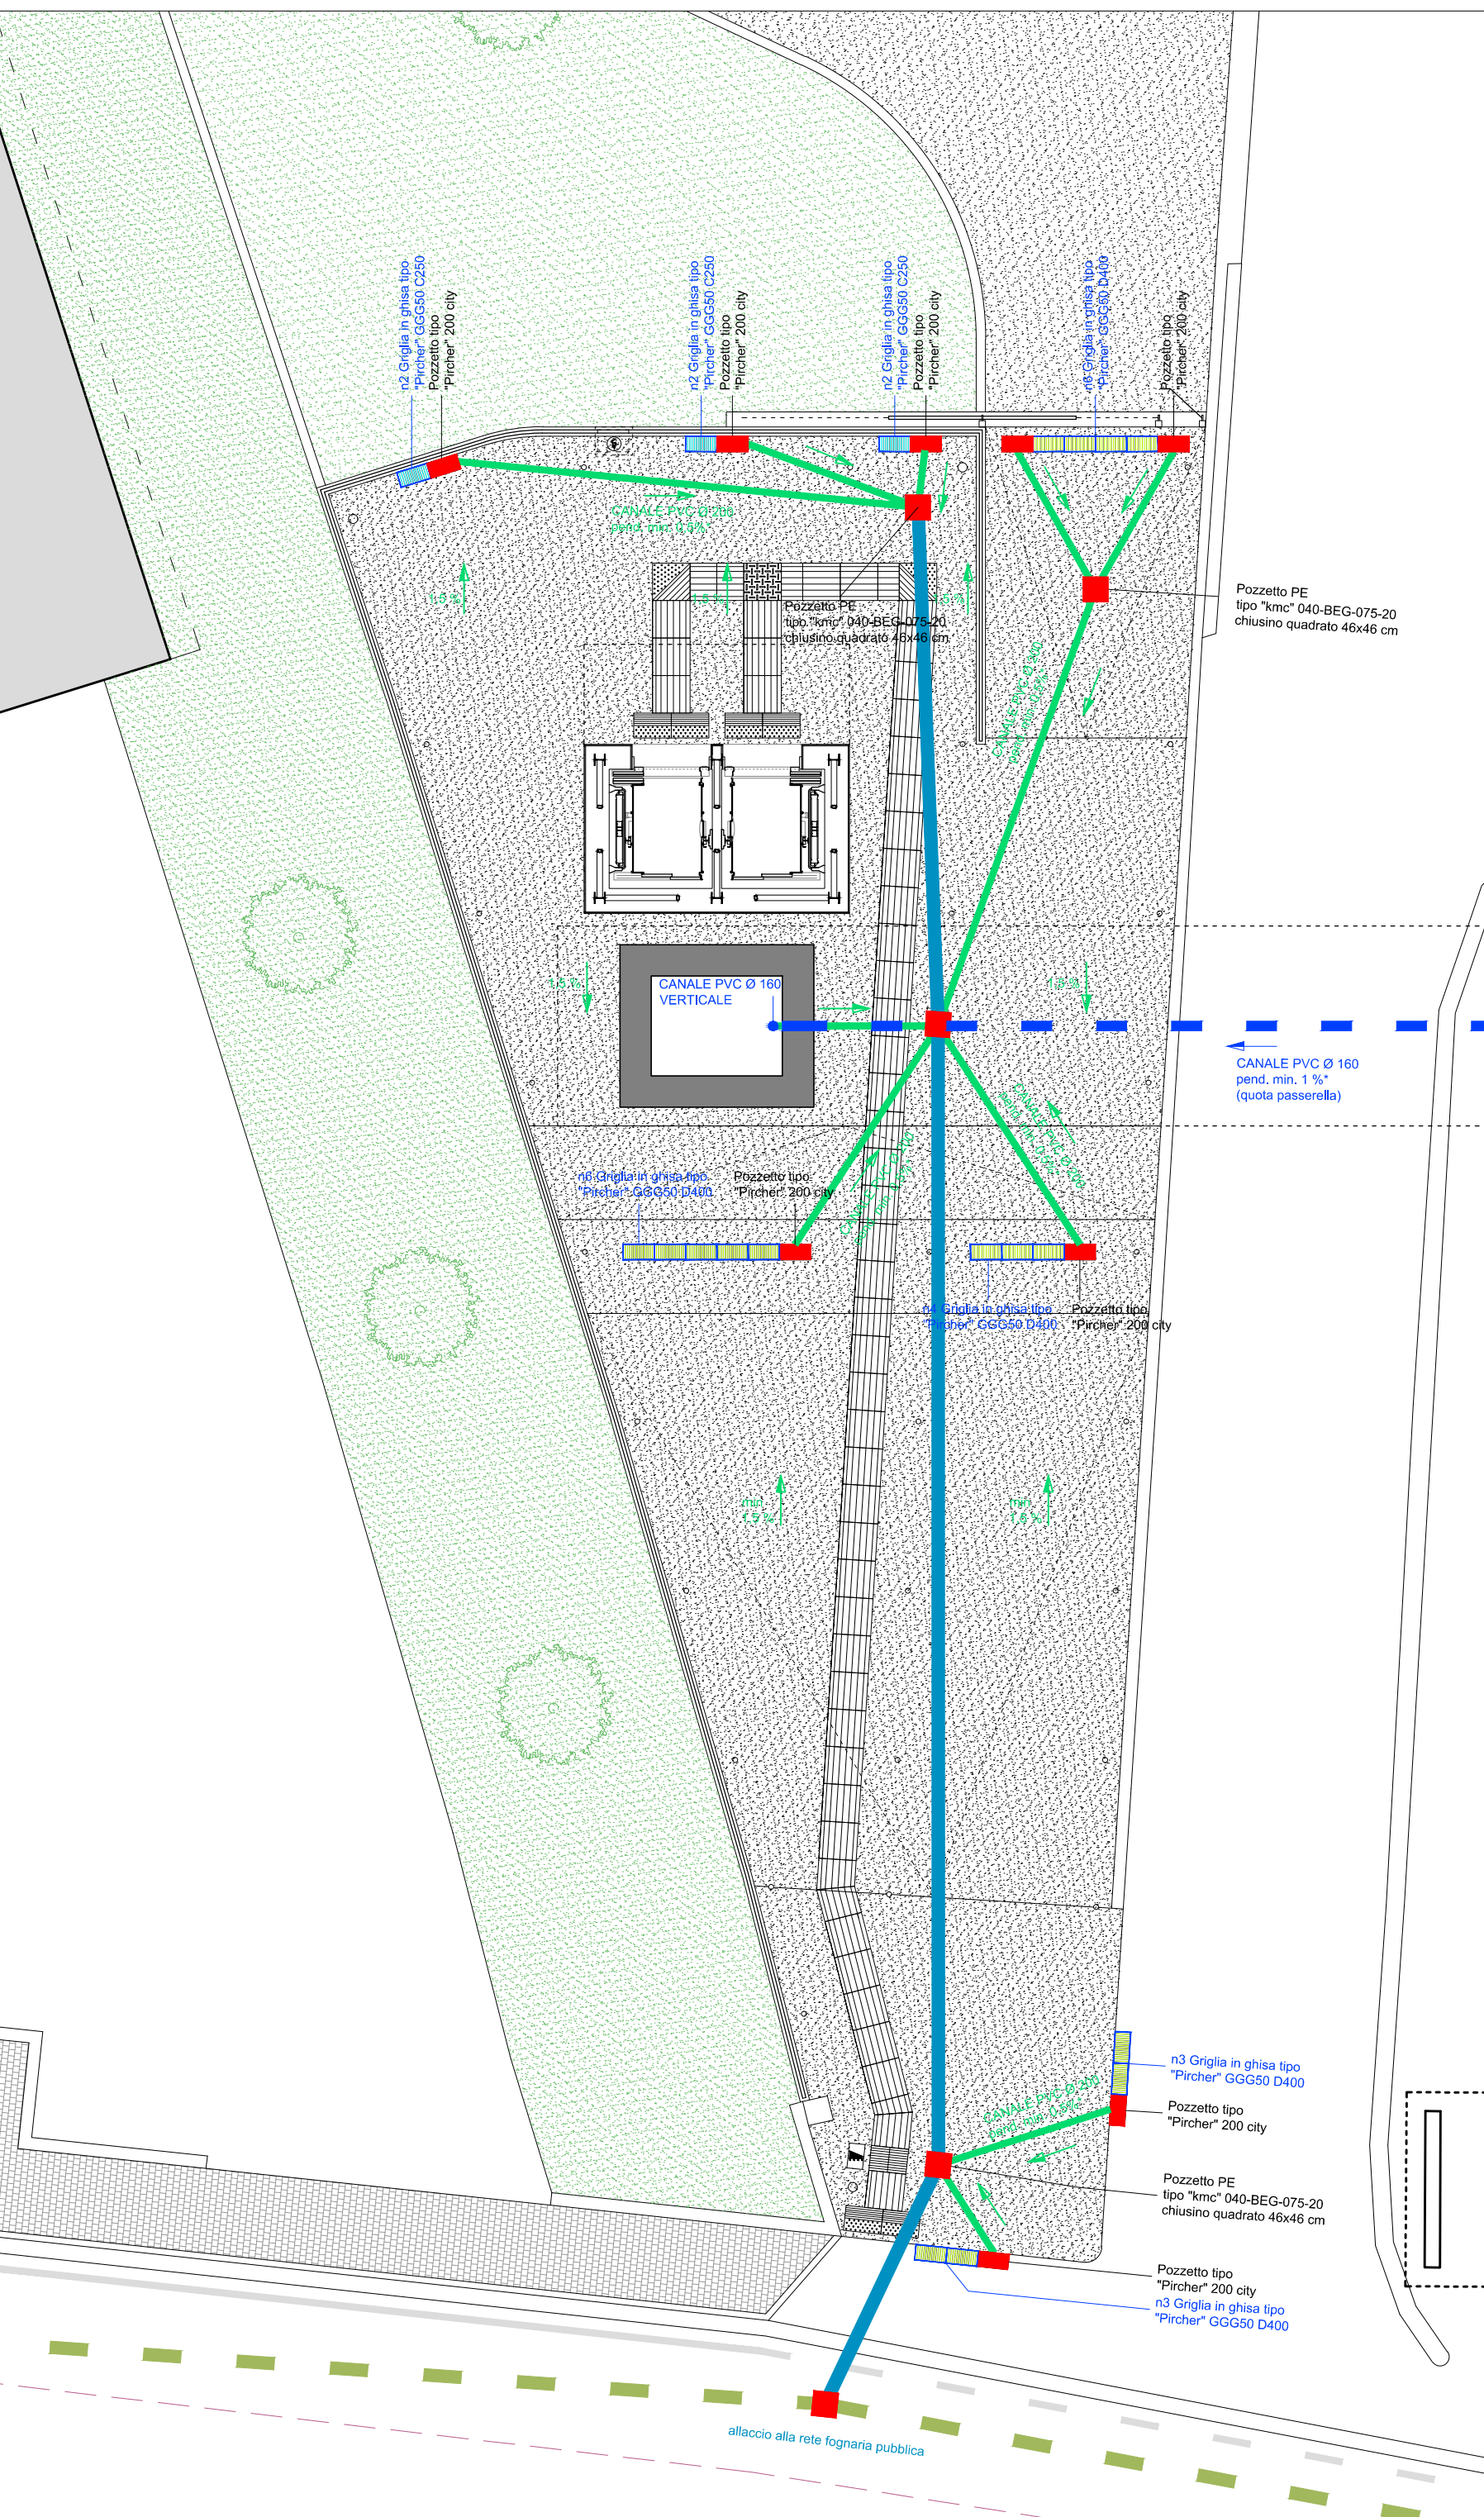


PIANTA BLOCCO TORRE A. LIVELLO -11.50 m

SCALA 1:100

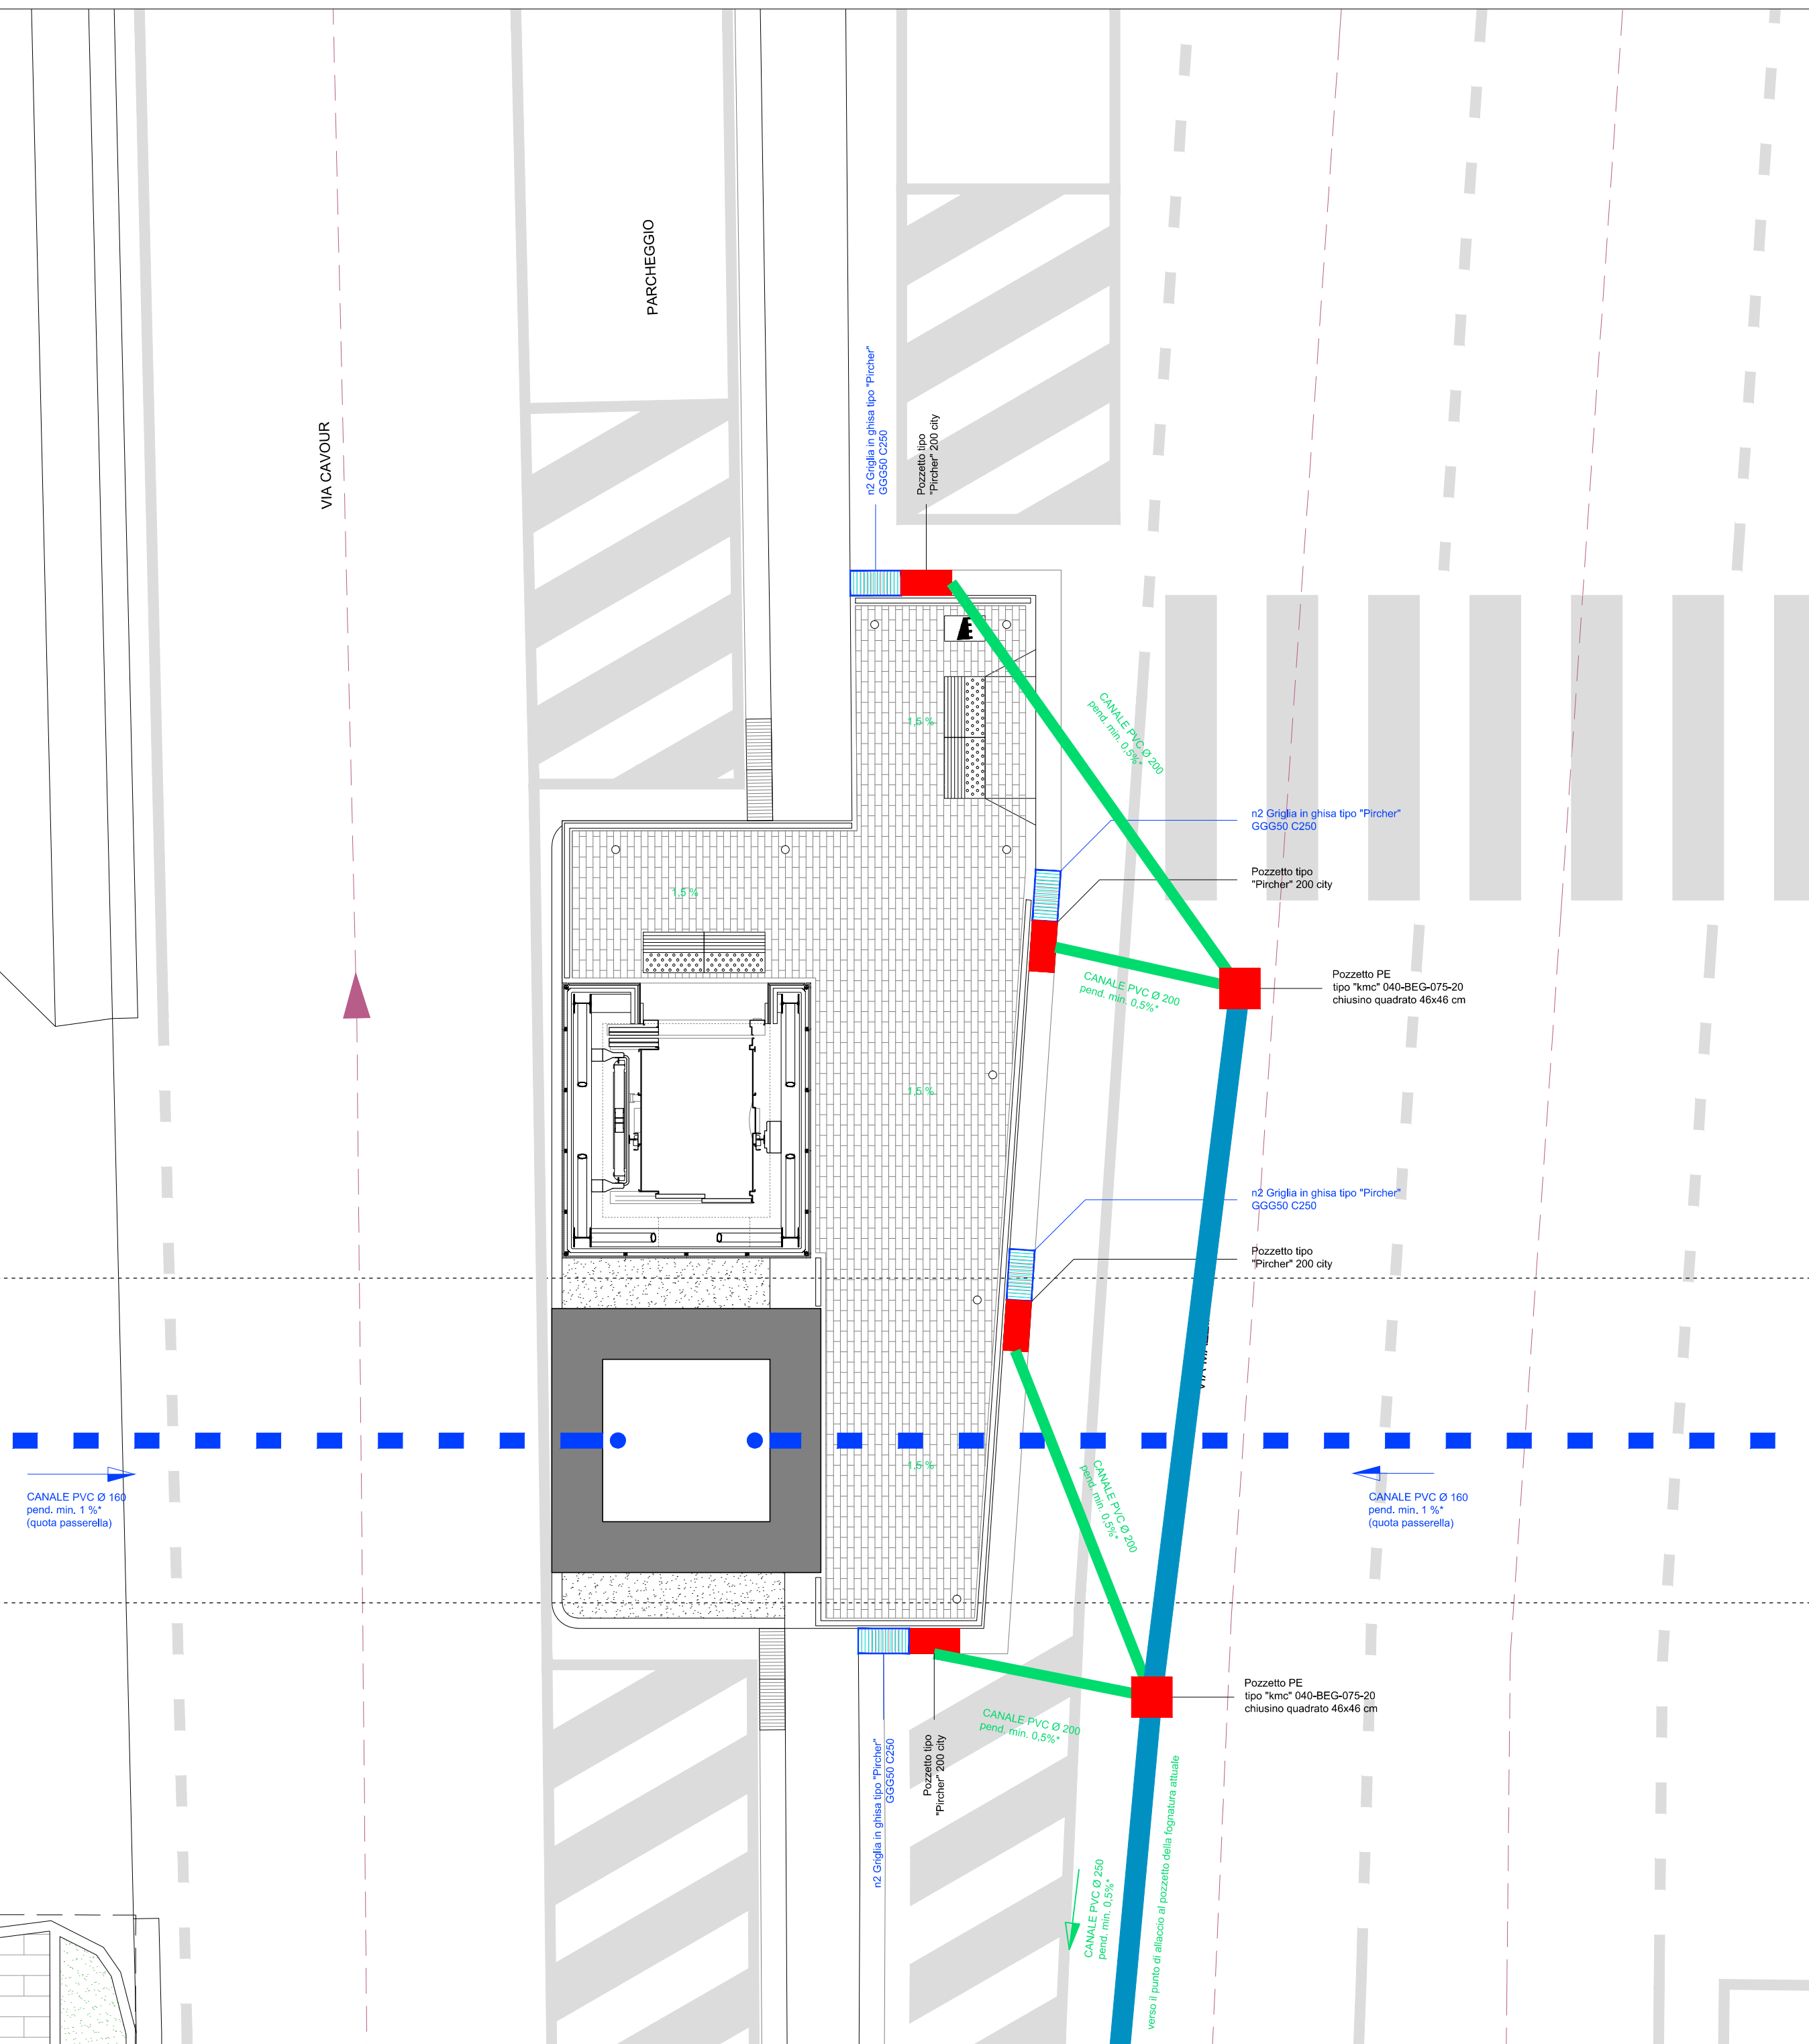

PIANTA BLOCCO TORRE B. LIVELLO +0.10 m

SCALA 1:50

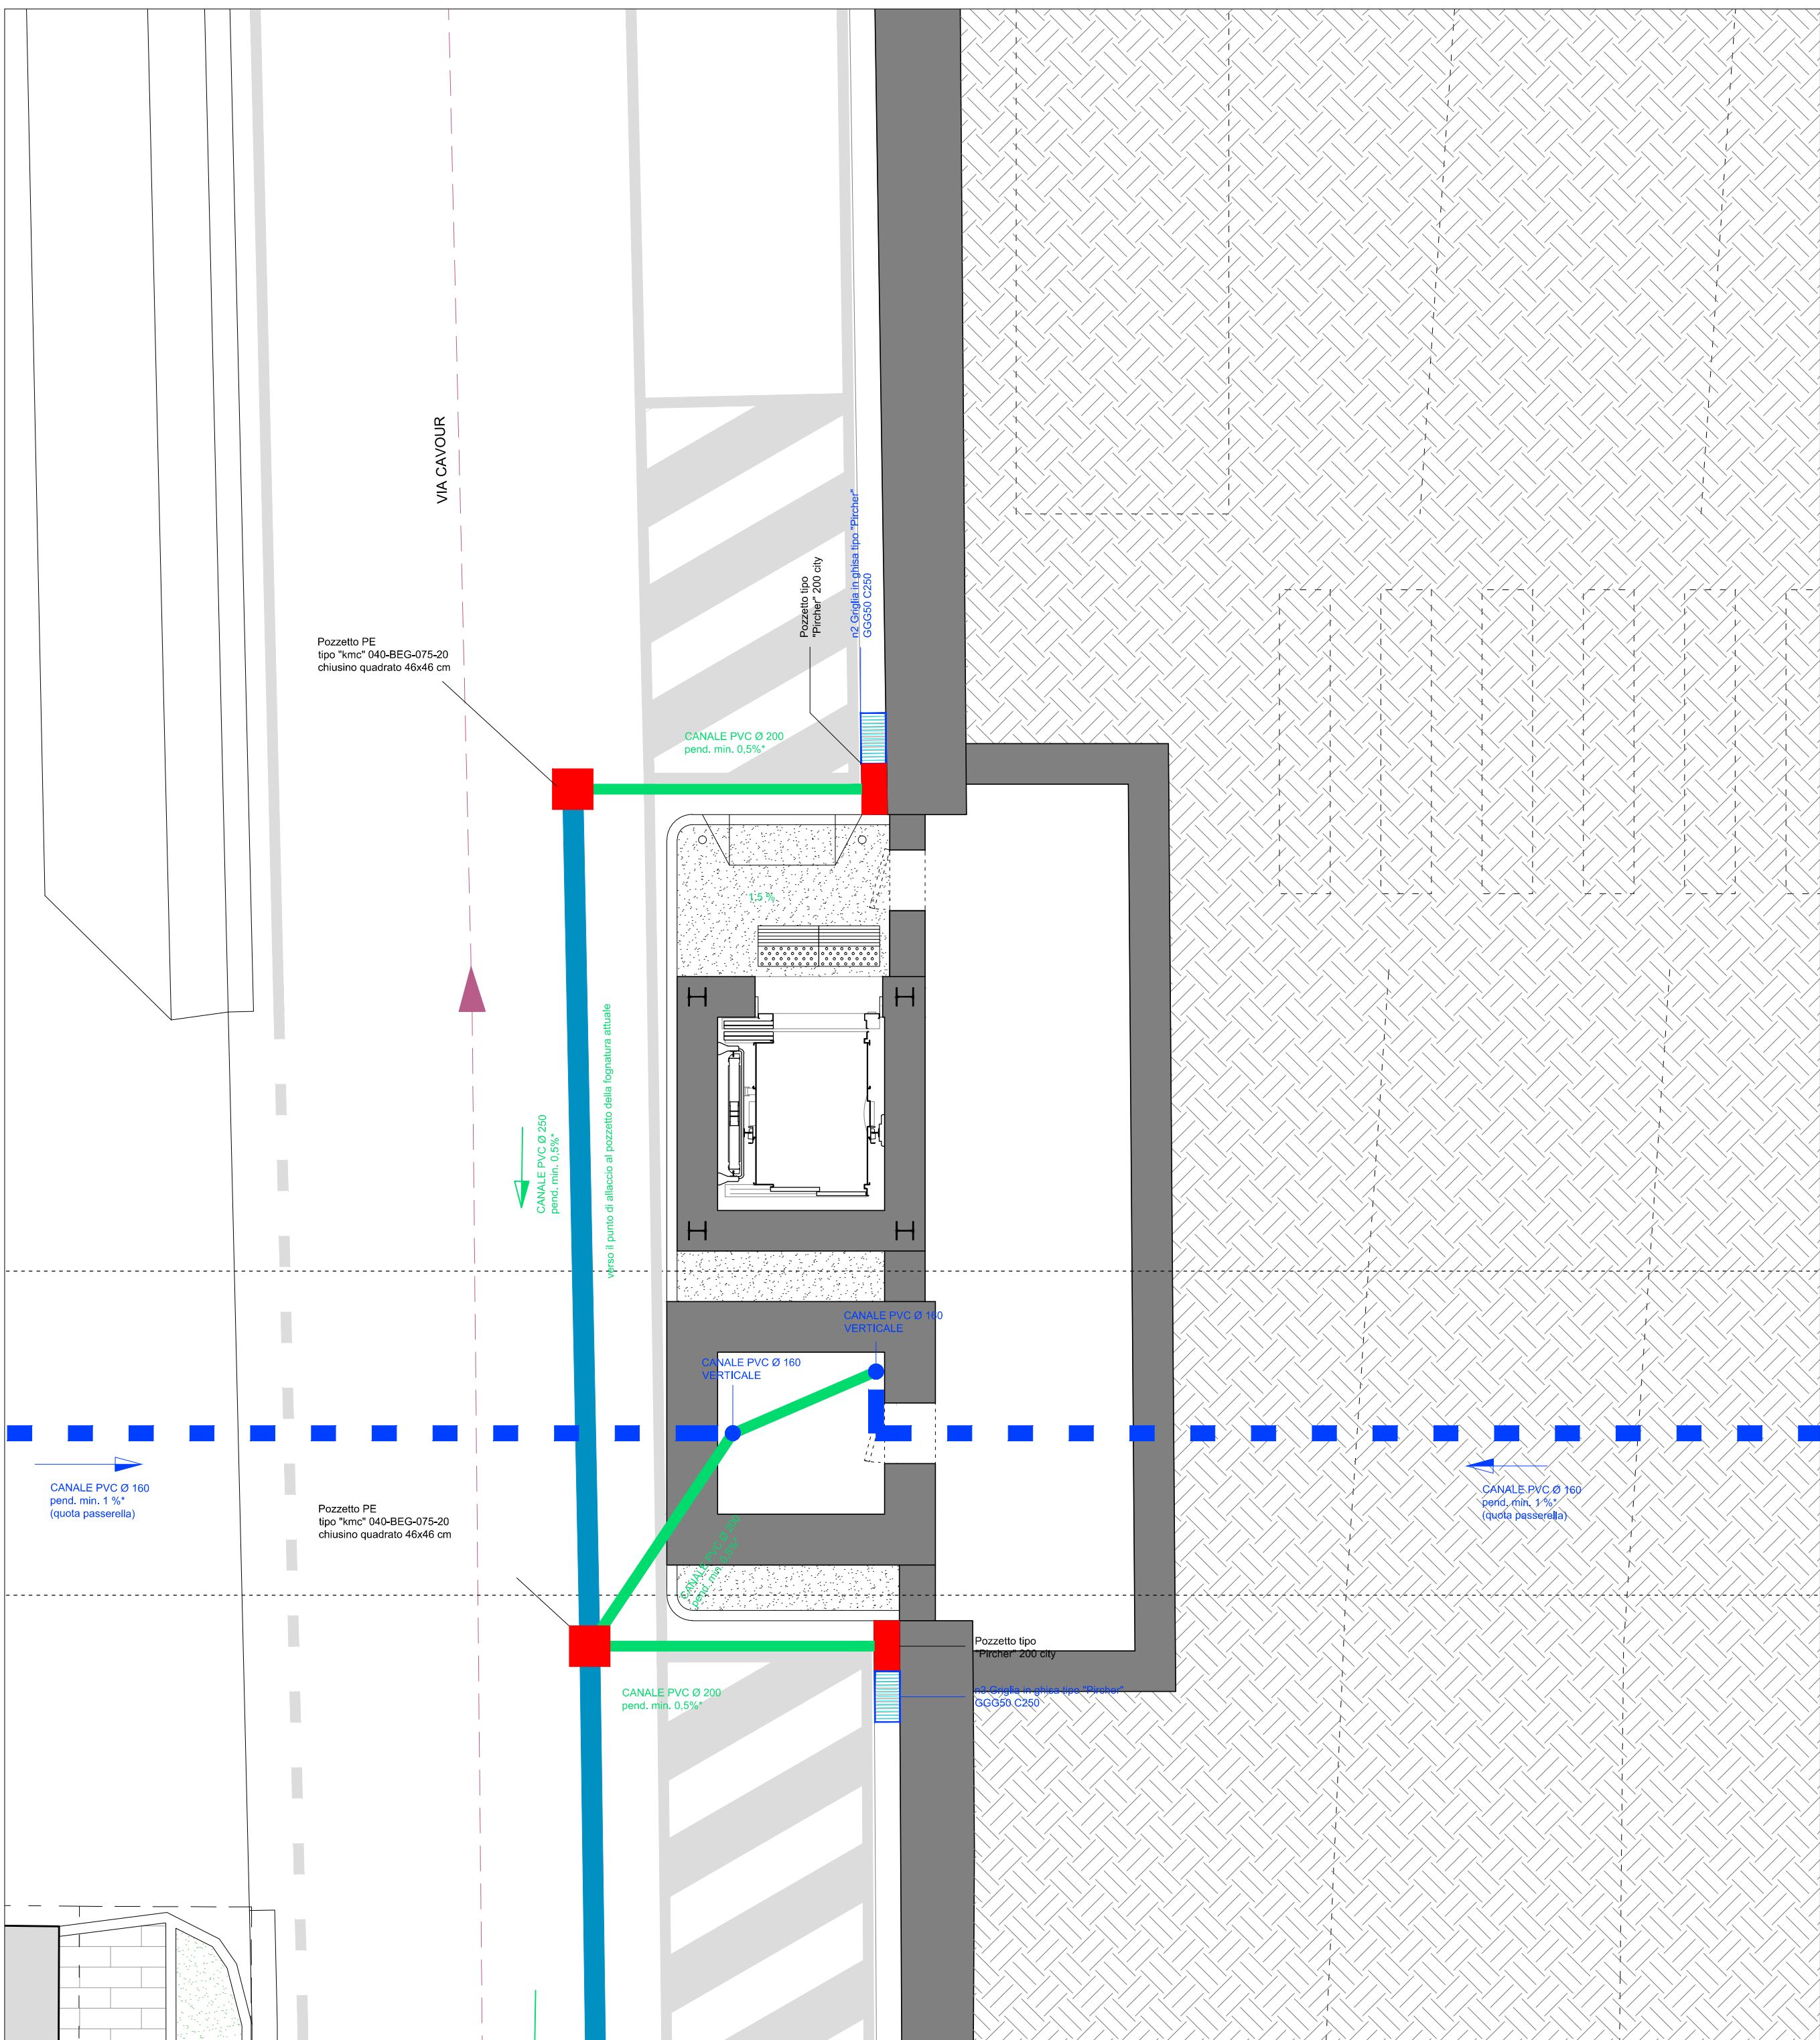

PIANTA BLOCCO TORRE B. LIVELLO -3.54 m

SCALA 1:50